


空調機器配線リスト

記号	機器名称	電気方式	容量	盤名	配線	配管(露出)
BO-2	温水ボイラー	3φ200v	1.30 kW	P-AC-2	EM-CE5.5°-4c	GLT28
GHP-1	ガスHPビル用マルチエアコン	3φ200v	1.93 kW	P-AC-2	EM-CE5.5°-4c	GLT28
GHP-2	ガスHPビル用マルチエアコン	3φ200v	1.57 kW	P-AC-2	EM-CE5.5°-4c	GLT28
	自動制御盤(空調)	3φ200v	19.8 kW	P-AC-2	EM-CET38°, IE8°	

※ 機器本体への接続部は金属製可とう電線管(ビニル被服・防水)にてケーブル保護とする。
 ※ GLT: 合成樹脂被覆鋼管

2階平面図 1:100

□ 既存建築物を示す

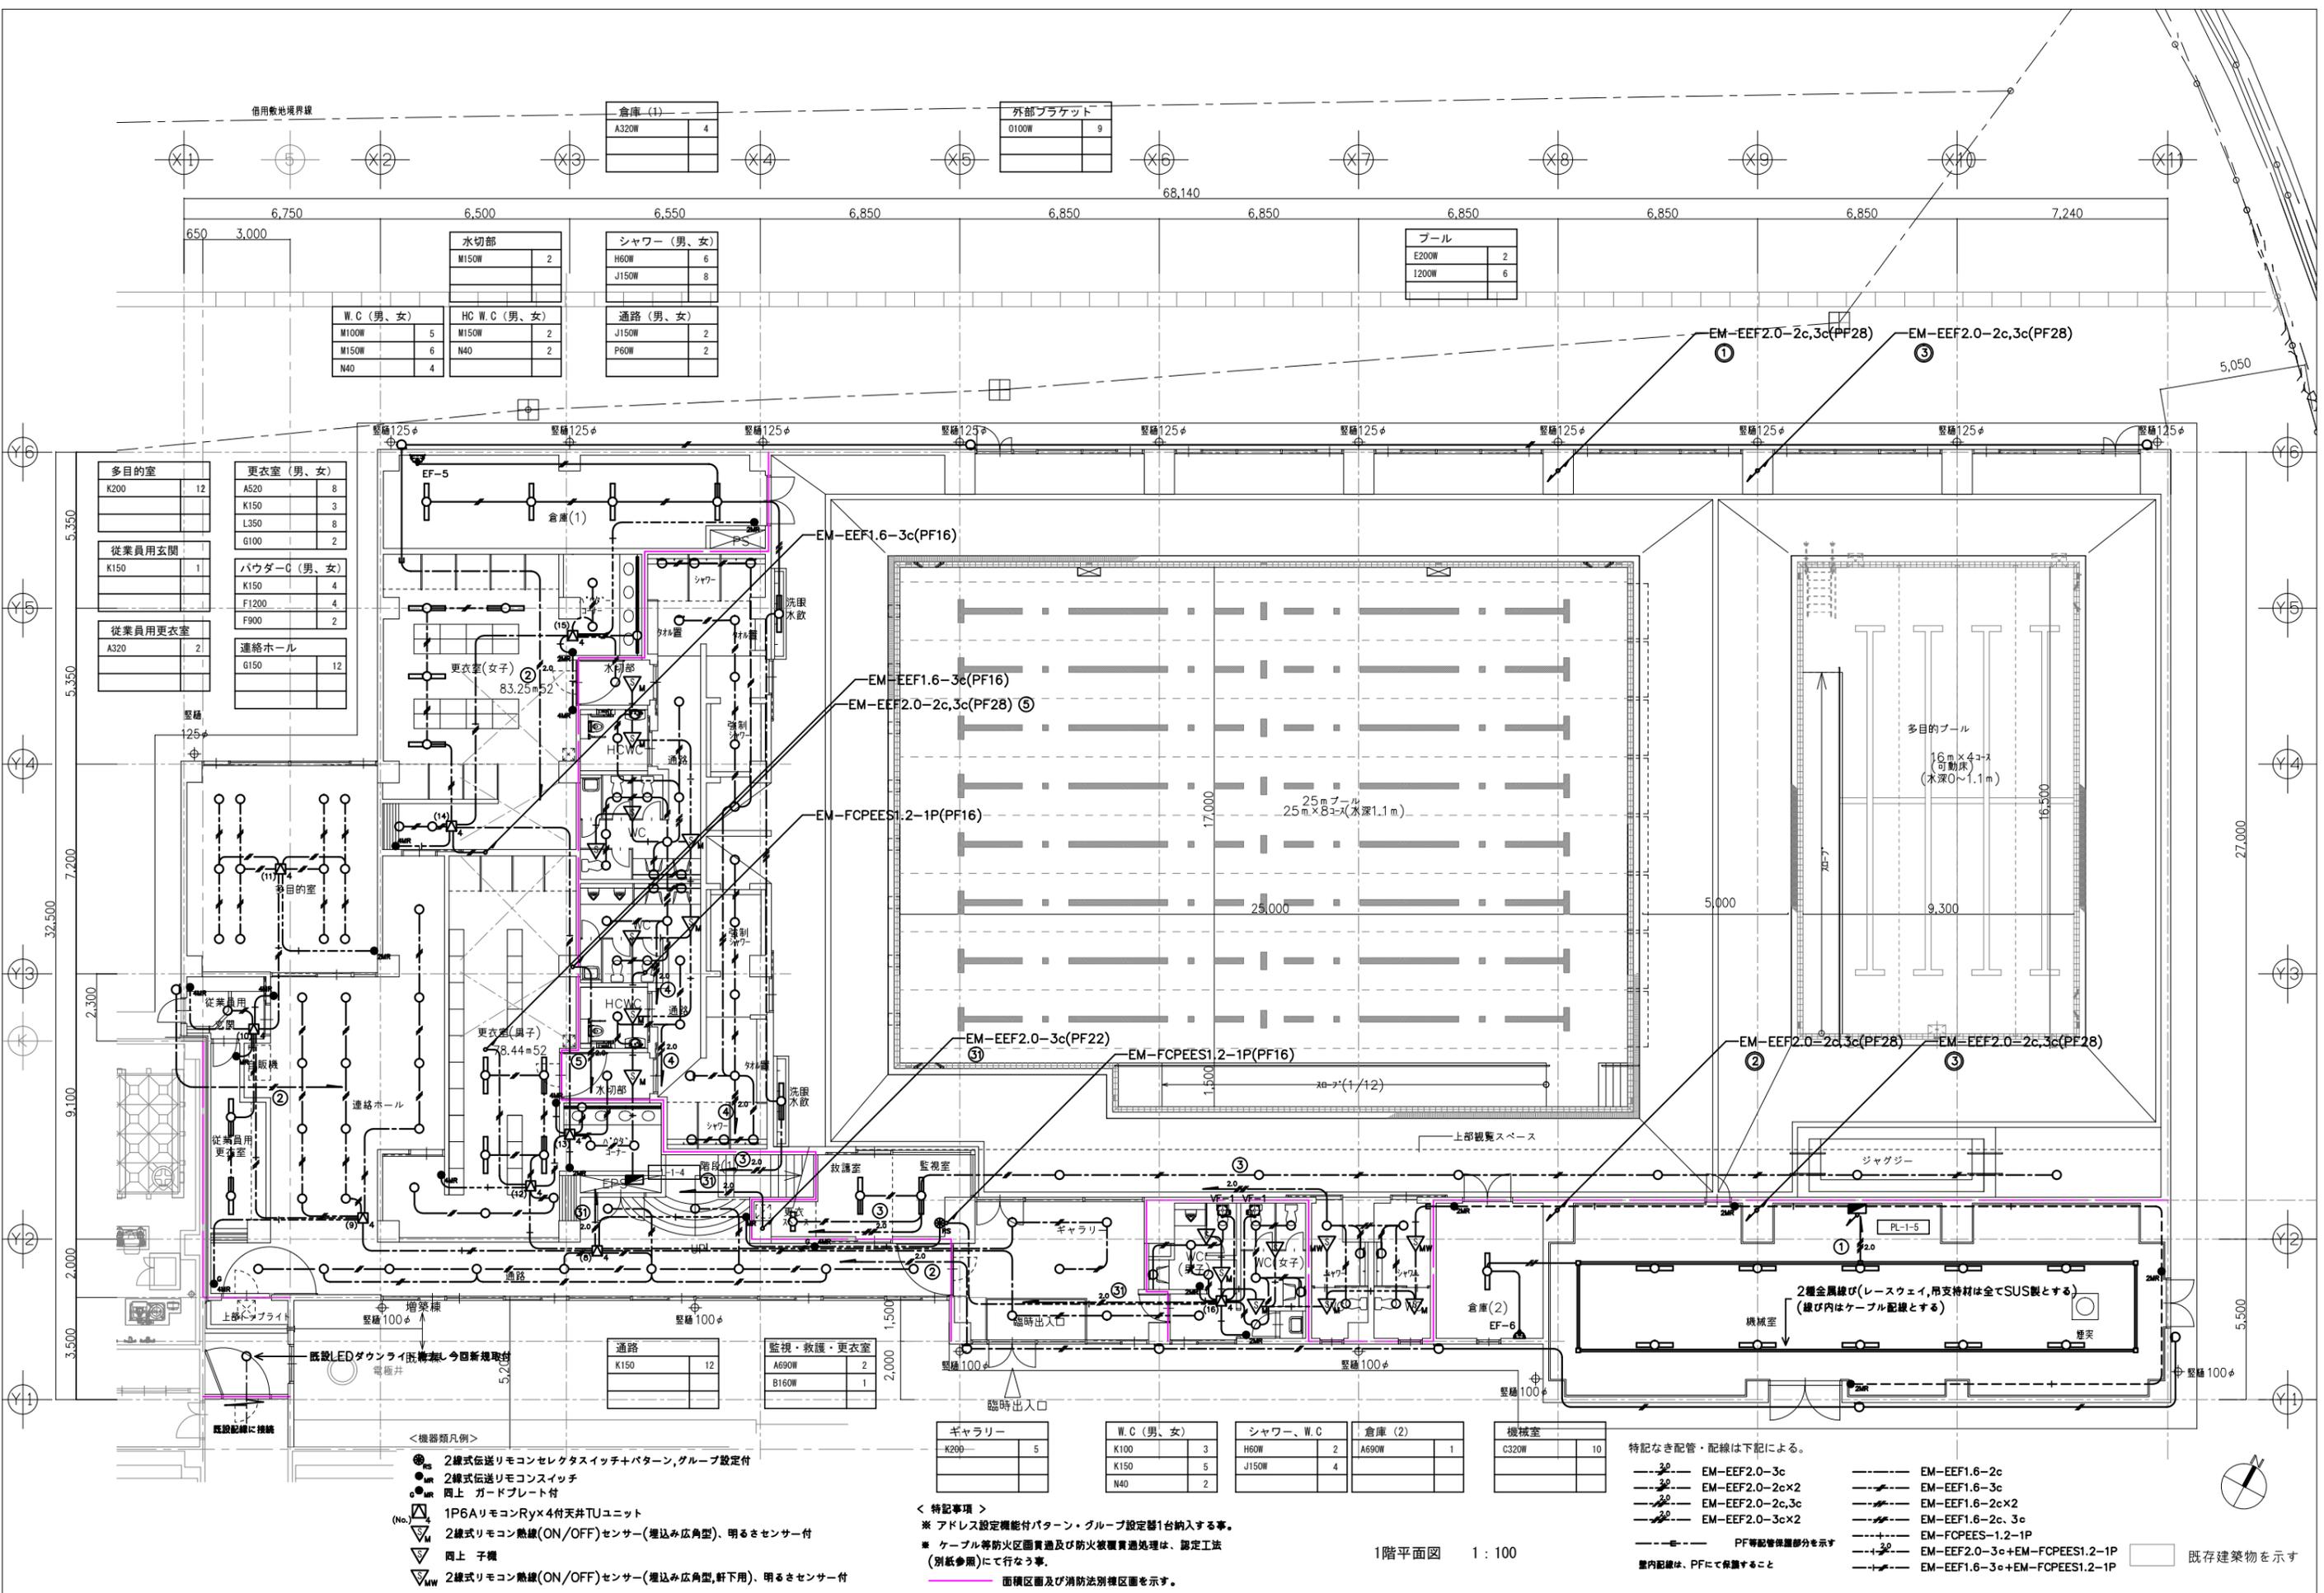

倉庫(1)	
A320W	4
外部ブラケット	
O100W	9

水切部	
M150W	2

シャワー(男、女)	
H60W	6
J150W	8

プール	
E200W	2
L200W	6

W.C(男、女)	
M100W	5
M150W	6
N40	4

HC W.C(男、女)	
M150W	2
N40	2

通路(男、女)	
J150W	2
P60W	2

多目的室	
K200	12

更衣室(男、女)	
A520	8
K150	3
L350	8
G100	2

従業員用玄関	
K150	1

従業員用更衣室	
A320	2

パウダーC(男、女)	
K150	4
F1200	4
F900	2

連絡ホール	
G150	12

通路	
K150	12

監視・救護・更衣室	
A690W	2
B160W	1

ギャラリー	
K200	5

W.C(男、女)	
K100	3
K150	5
N40	2

シャワー、W.C	
H60W	2
J150W	4

倉庫(2)	
A690W	1


機械室	
C320W	10

- < 機器類凡例 >
- 2線式伝送リモコンセレクトスイッチ+パターン、グループ設定付
 - 2線式伝送リモコンスイッチ
 - 同上 ガードプレート付
 - 1P6AリモコンRy×4付天井ユニット
 - 2線式リモコン熱線(ON/OFF)センサー(埋込み広角型)、明るさセンサー付
 - 同上 子機
 - 2線式リモコン熱線(ON/OFF)センサー(埋込み広角型、軒下用)、明るさセンサー付

- < 特記事項 >
- * アドレス設定機能付パターン・グループ設定器1台納入する事。
 - * ケーブル等防火区画貫通及び防火被覆貫通処理は、認定工法(別紙参照)にて行う事。
 - 面積区画及び消防法別種区画を示す。

- 特記なき配管・配線は下記による。
- | | |
|-----------------------------|---|
| --- 3φ --- EM-EEF2.0-3c | --- 2φ --- EM-EEF1.6-2c |
| --- 2φ --- EM-EEF2.0-2c×2 | --- 2φ --- EM-EEF1.6-3c |
| --- 2φ --- EM-EEF2.0-2c,3c | --- 2φ --- EM-EEF1.6-2c×2 |
| --- 2φ --- EM-EEF2.0-3c×2 | --- 2φ --- EM-EEF1.6-2c,3c |
| --- PF --- PF等配管保護部分を示す | --- 1φ --- EM-FCPEES-1.2-1P |
| --- 2φ --- 室内配線は、PFにて保護すること | --- 2φ --- EM-EEF2.0-3c+EM-FCPEES1.2-1P |
| | --- 2φ --- EM-EEF1.6-3c+EM-FCPEES1.2-1P |
- 既存建築物を示す

1階平面図 1:100

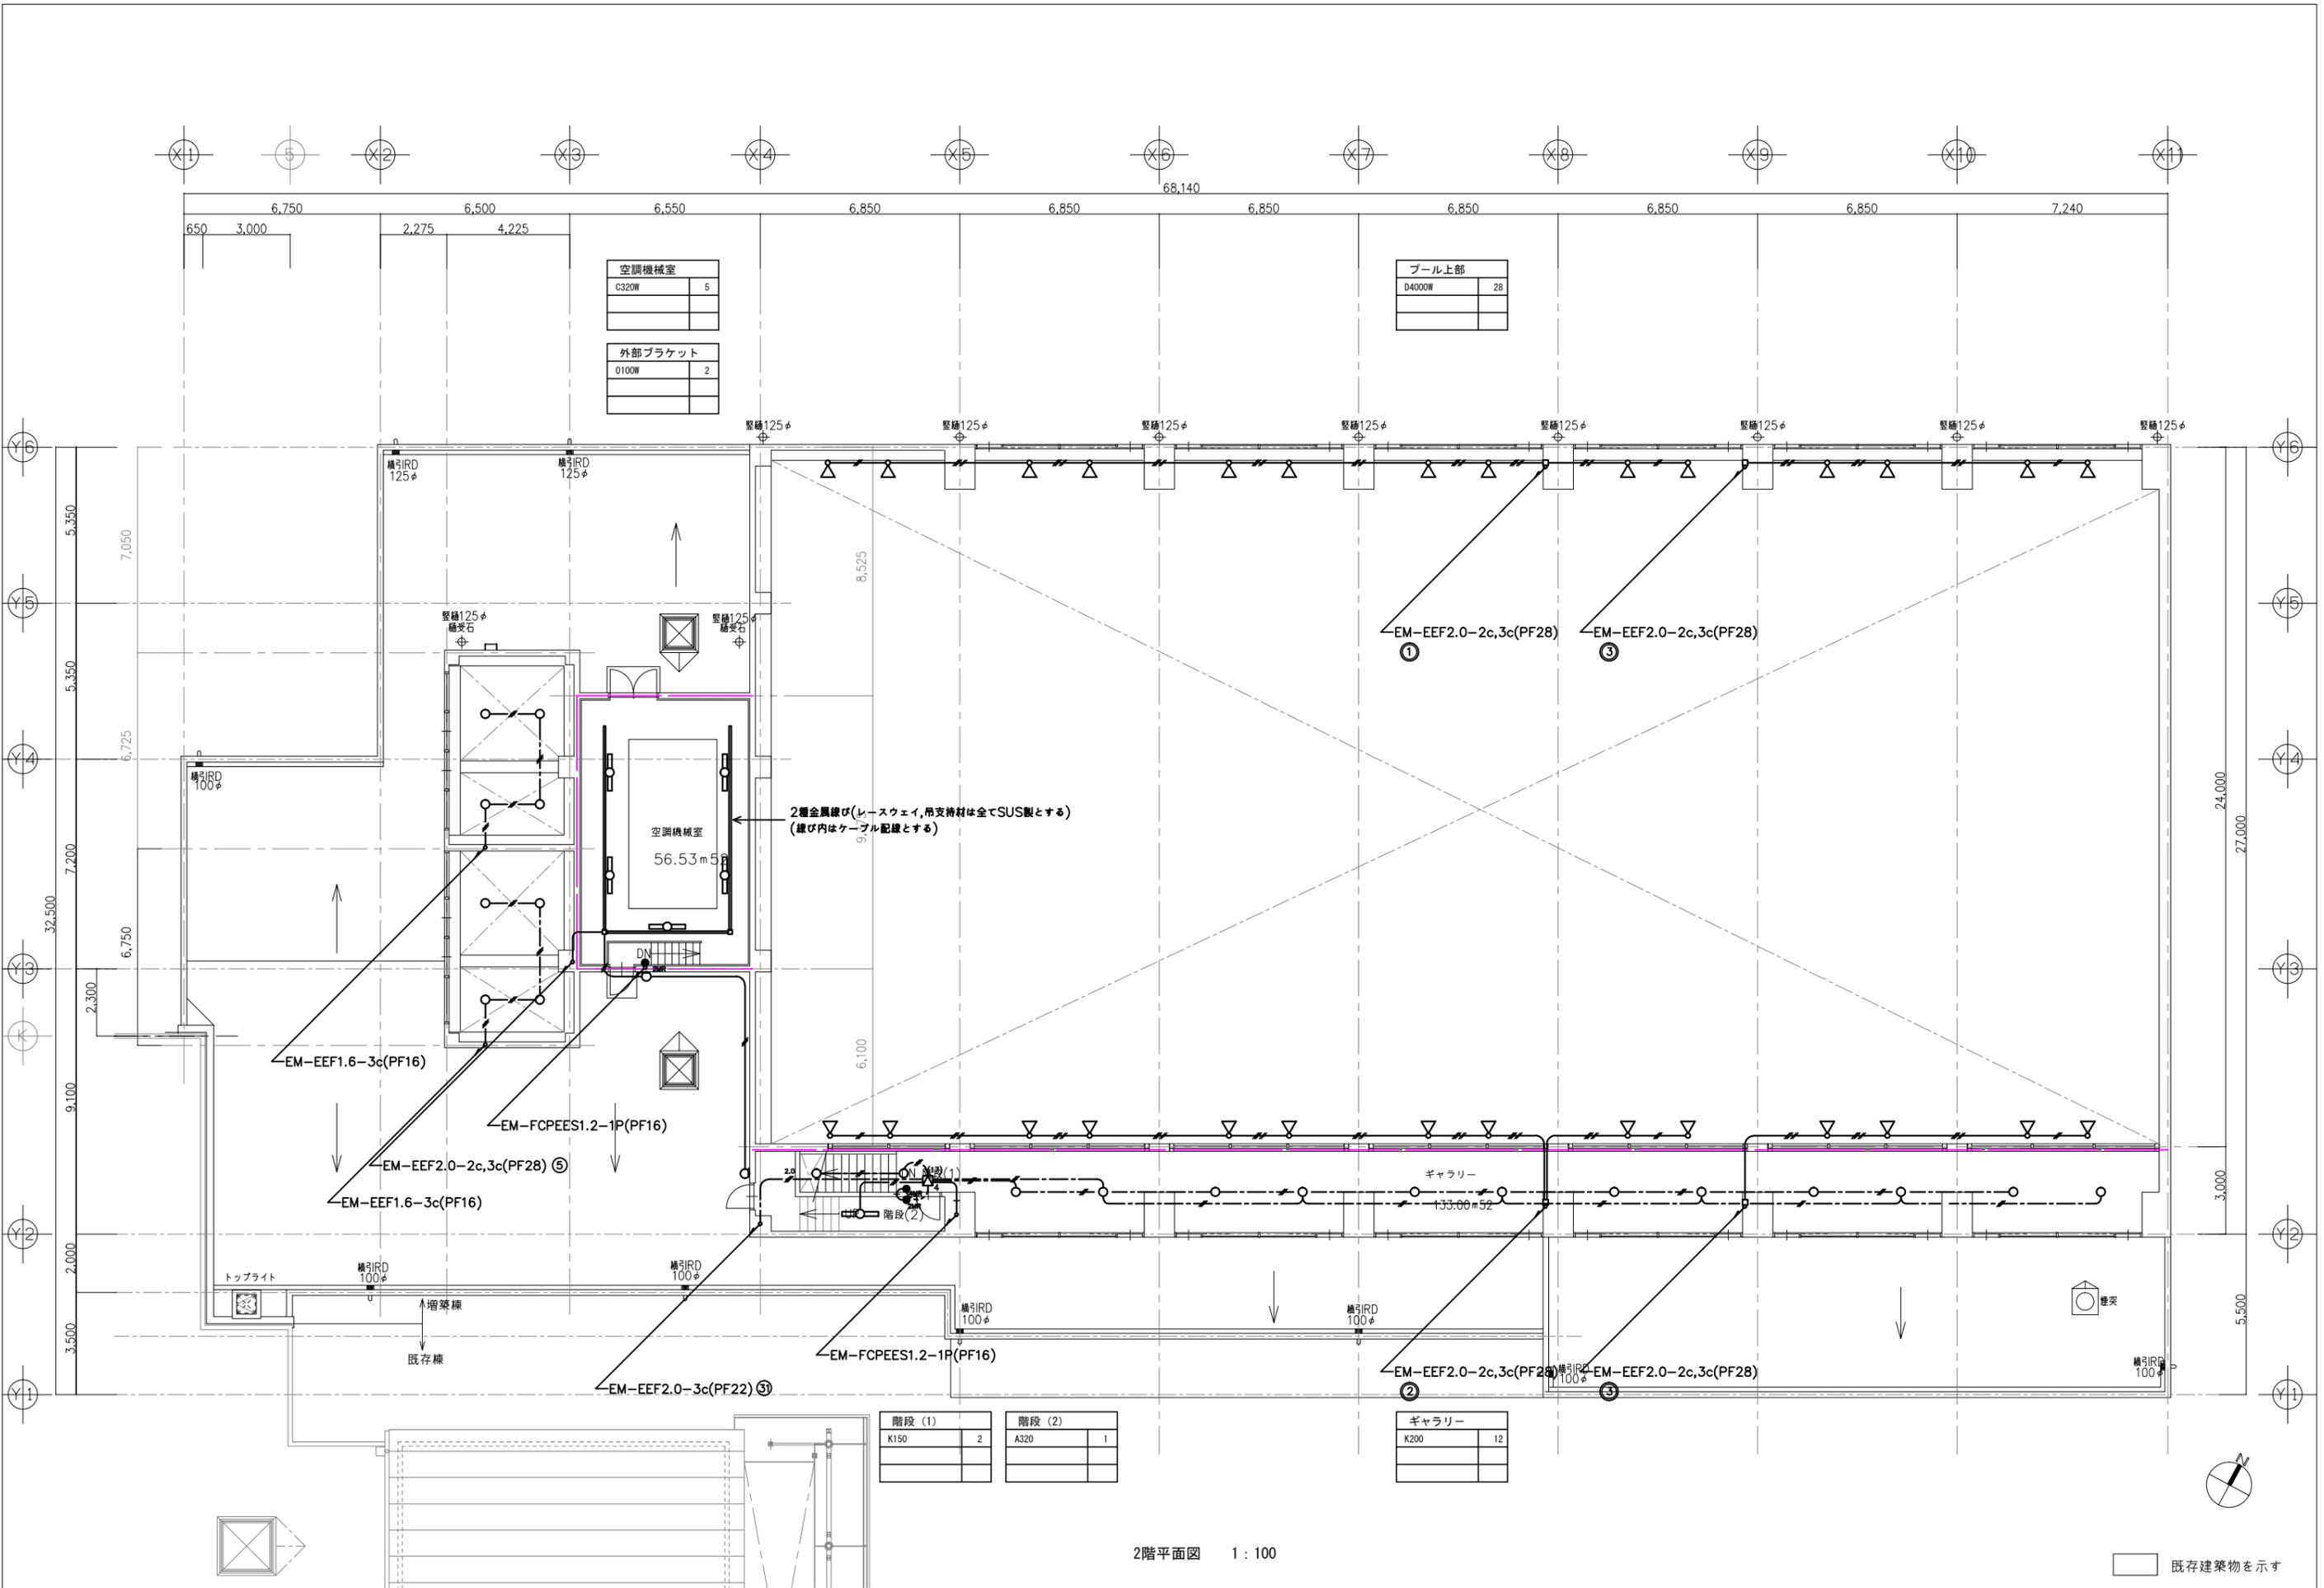

空調機械室	
C320W	5
外部ブラケット	
O100W	2

プール上部	
D4000W	28


階段 (1)	
K150	2
階段 (2)	
A320	1

ギャラリー	
K200	12

楠山・横須賀建築関連業務特定共同企業体
一級建築士登録第228646 磯部 力啓


承認	設計	担当	縮尺
			A1=1:100 A3=1:200
			設計年月日

工事名称 糸魚川市健康づくりセンター屋内プール増築（電気設備）工事
図面名称 電灯設備 2階平面図

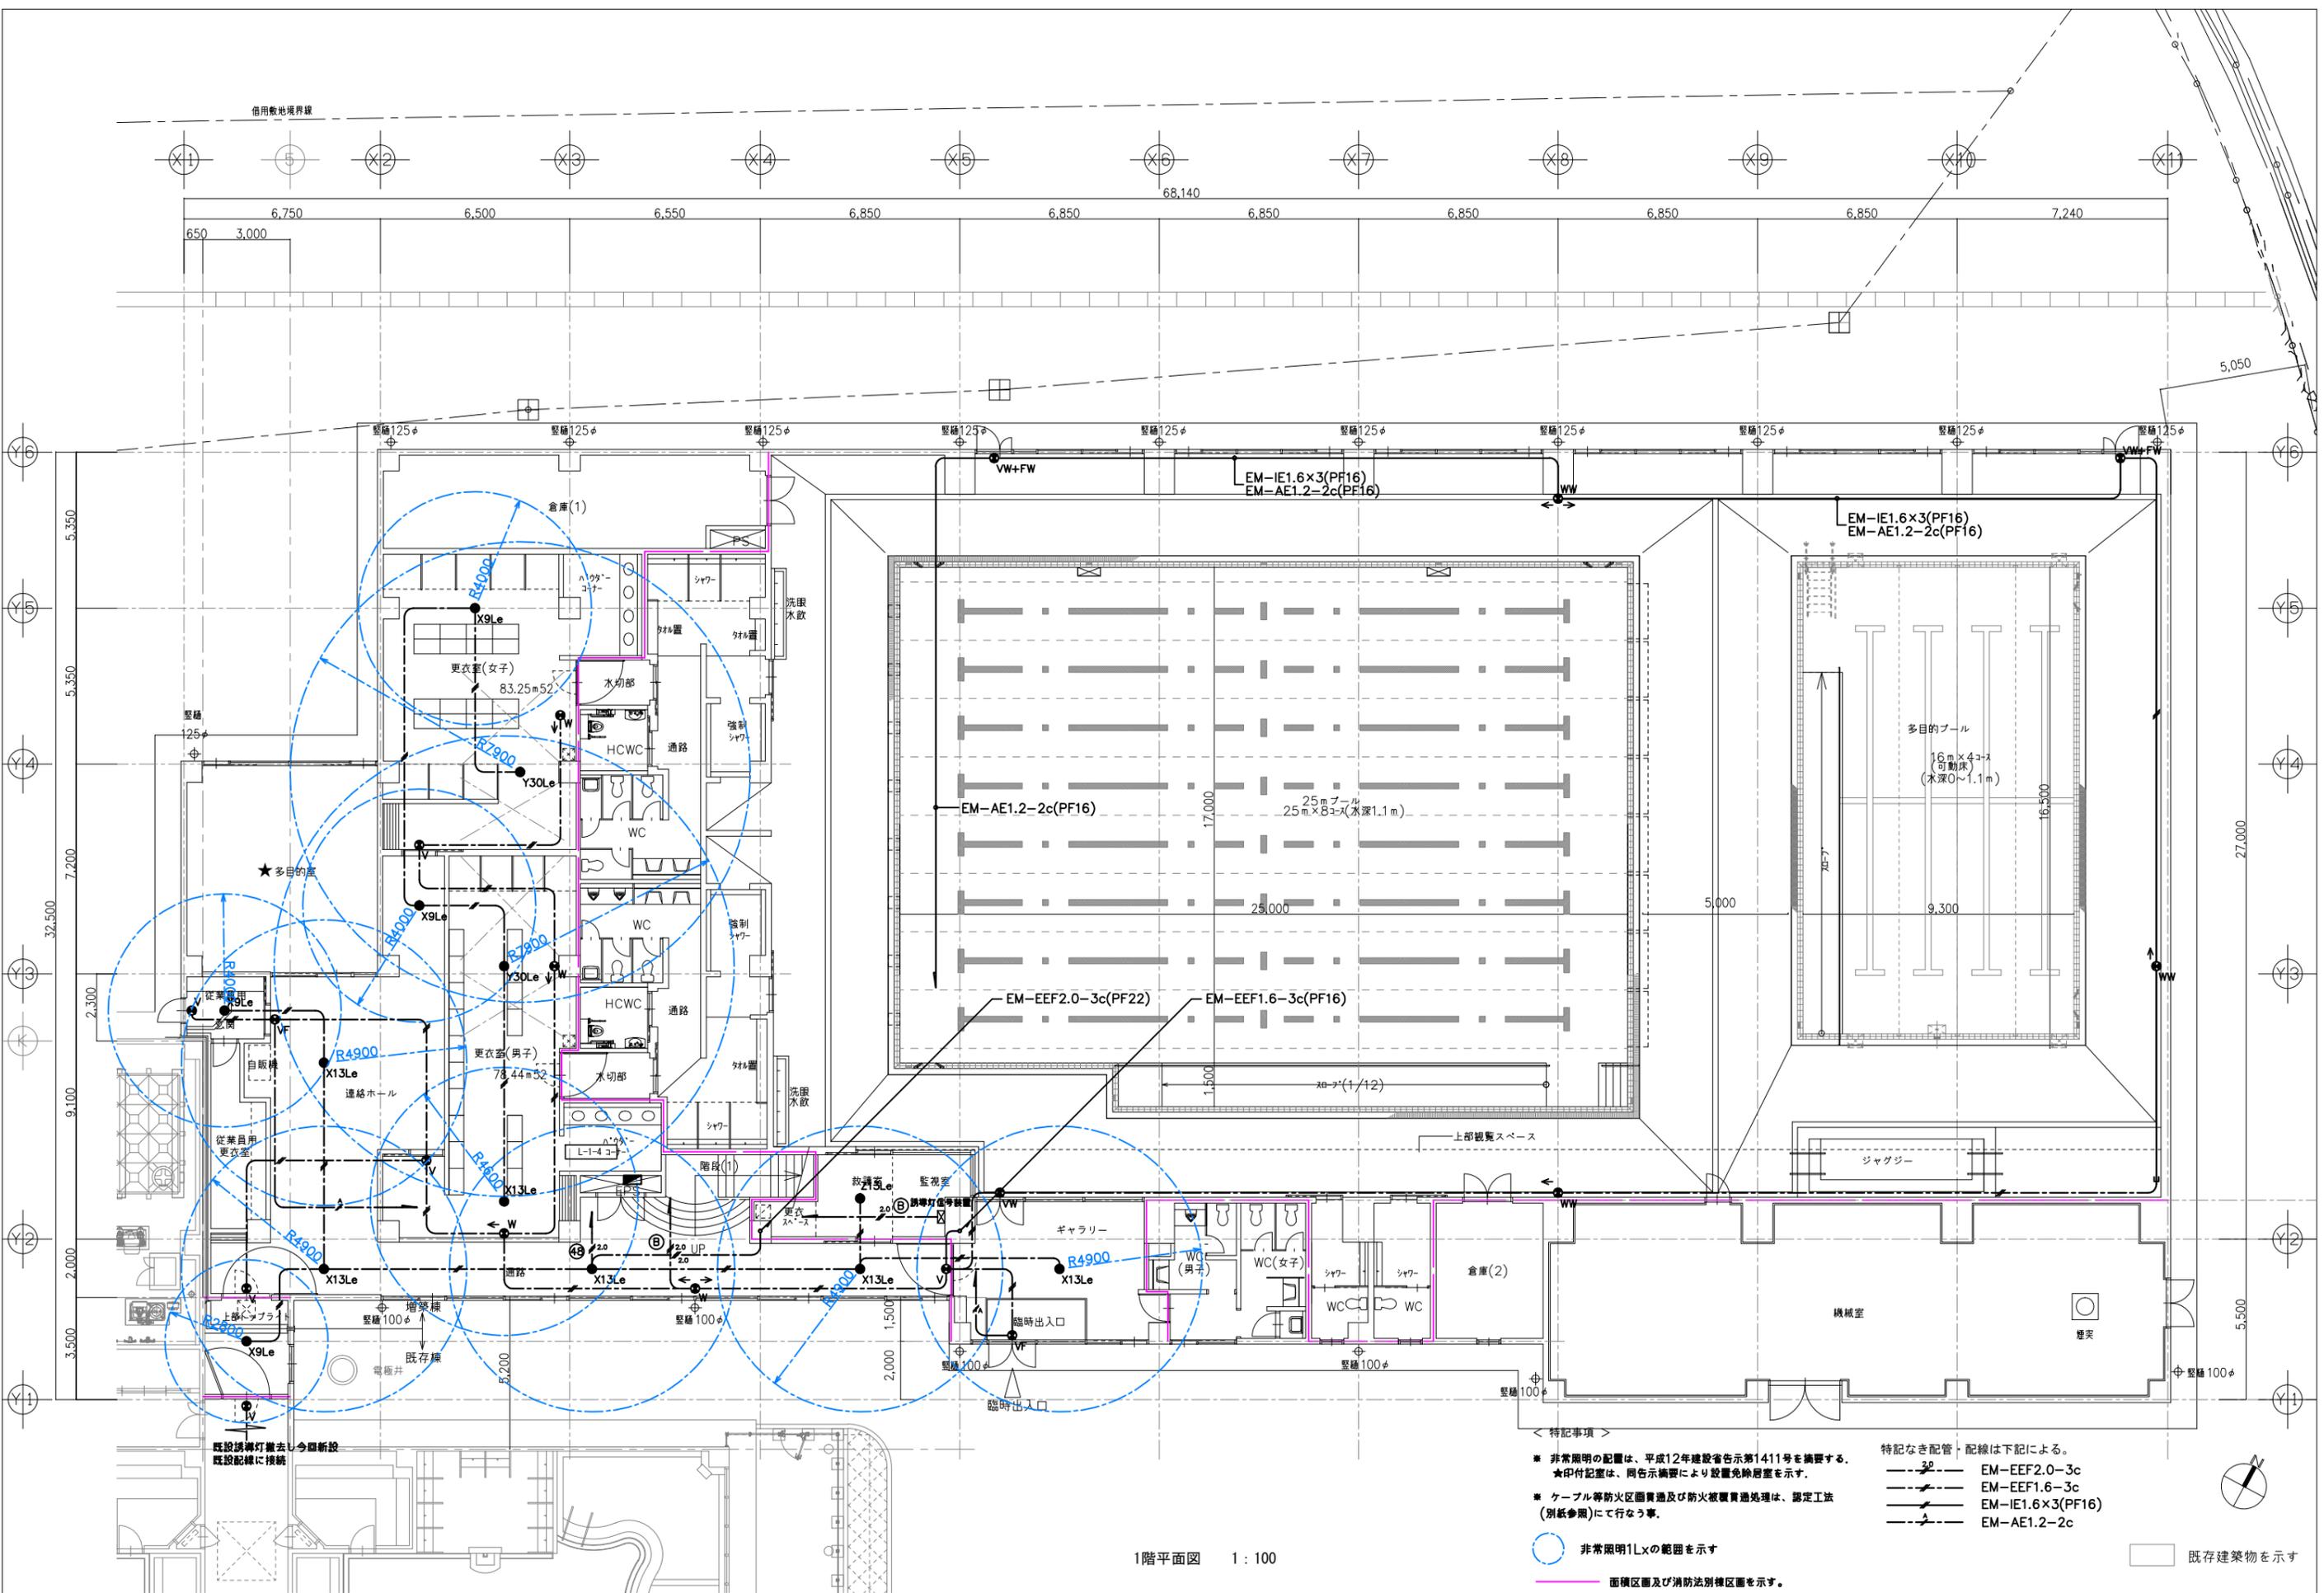

1階平面図 1:100

- < 特記事項 >
- ※ 非常照明の配置は、平成12年建設省告示第1411号を参照する。
 - ★印付記室は、同告示編纂により設置免除居室を示す。
 - ※ ケーブル等防火区画貫通及び防火被覆貫通処理は、認定工法(別紙参照)にて行なう事。
 - 非常照明1Lxの範囲を示す
 - 面積区画及び消防法別種区画を示す。
- 特記なき配管・配線は下記による。
- EM-EEF2.0-3c
 - EM-EEF1.6-3c
 - EM-IE1.6x3(PF16)
 - EM-AE1.2-2c
- 既存建築物を示す

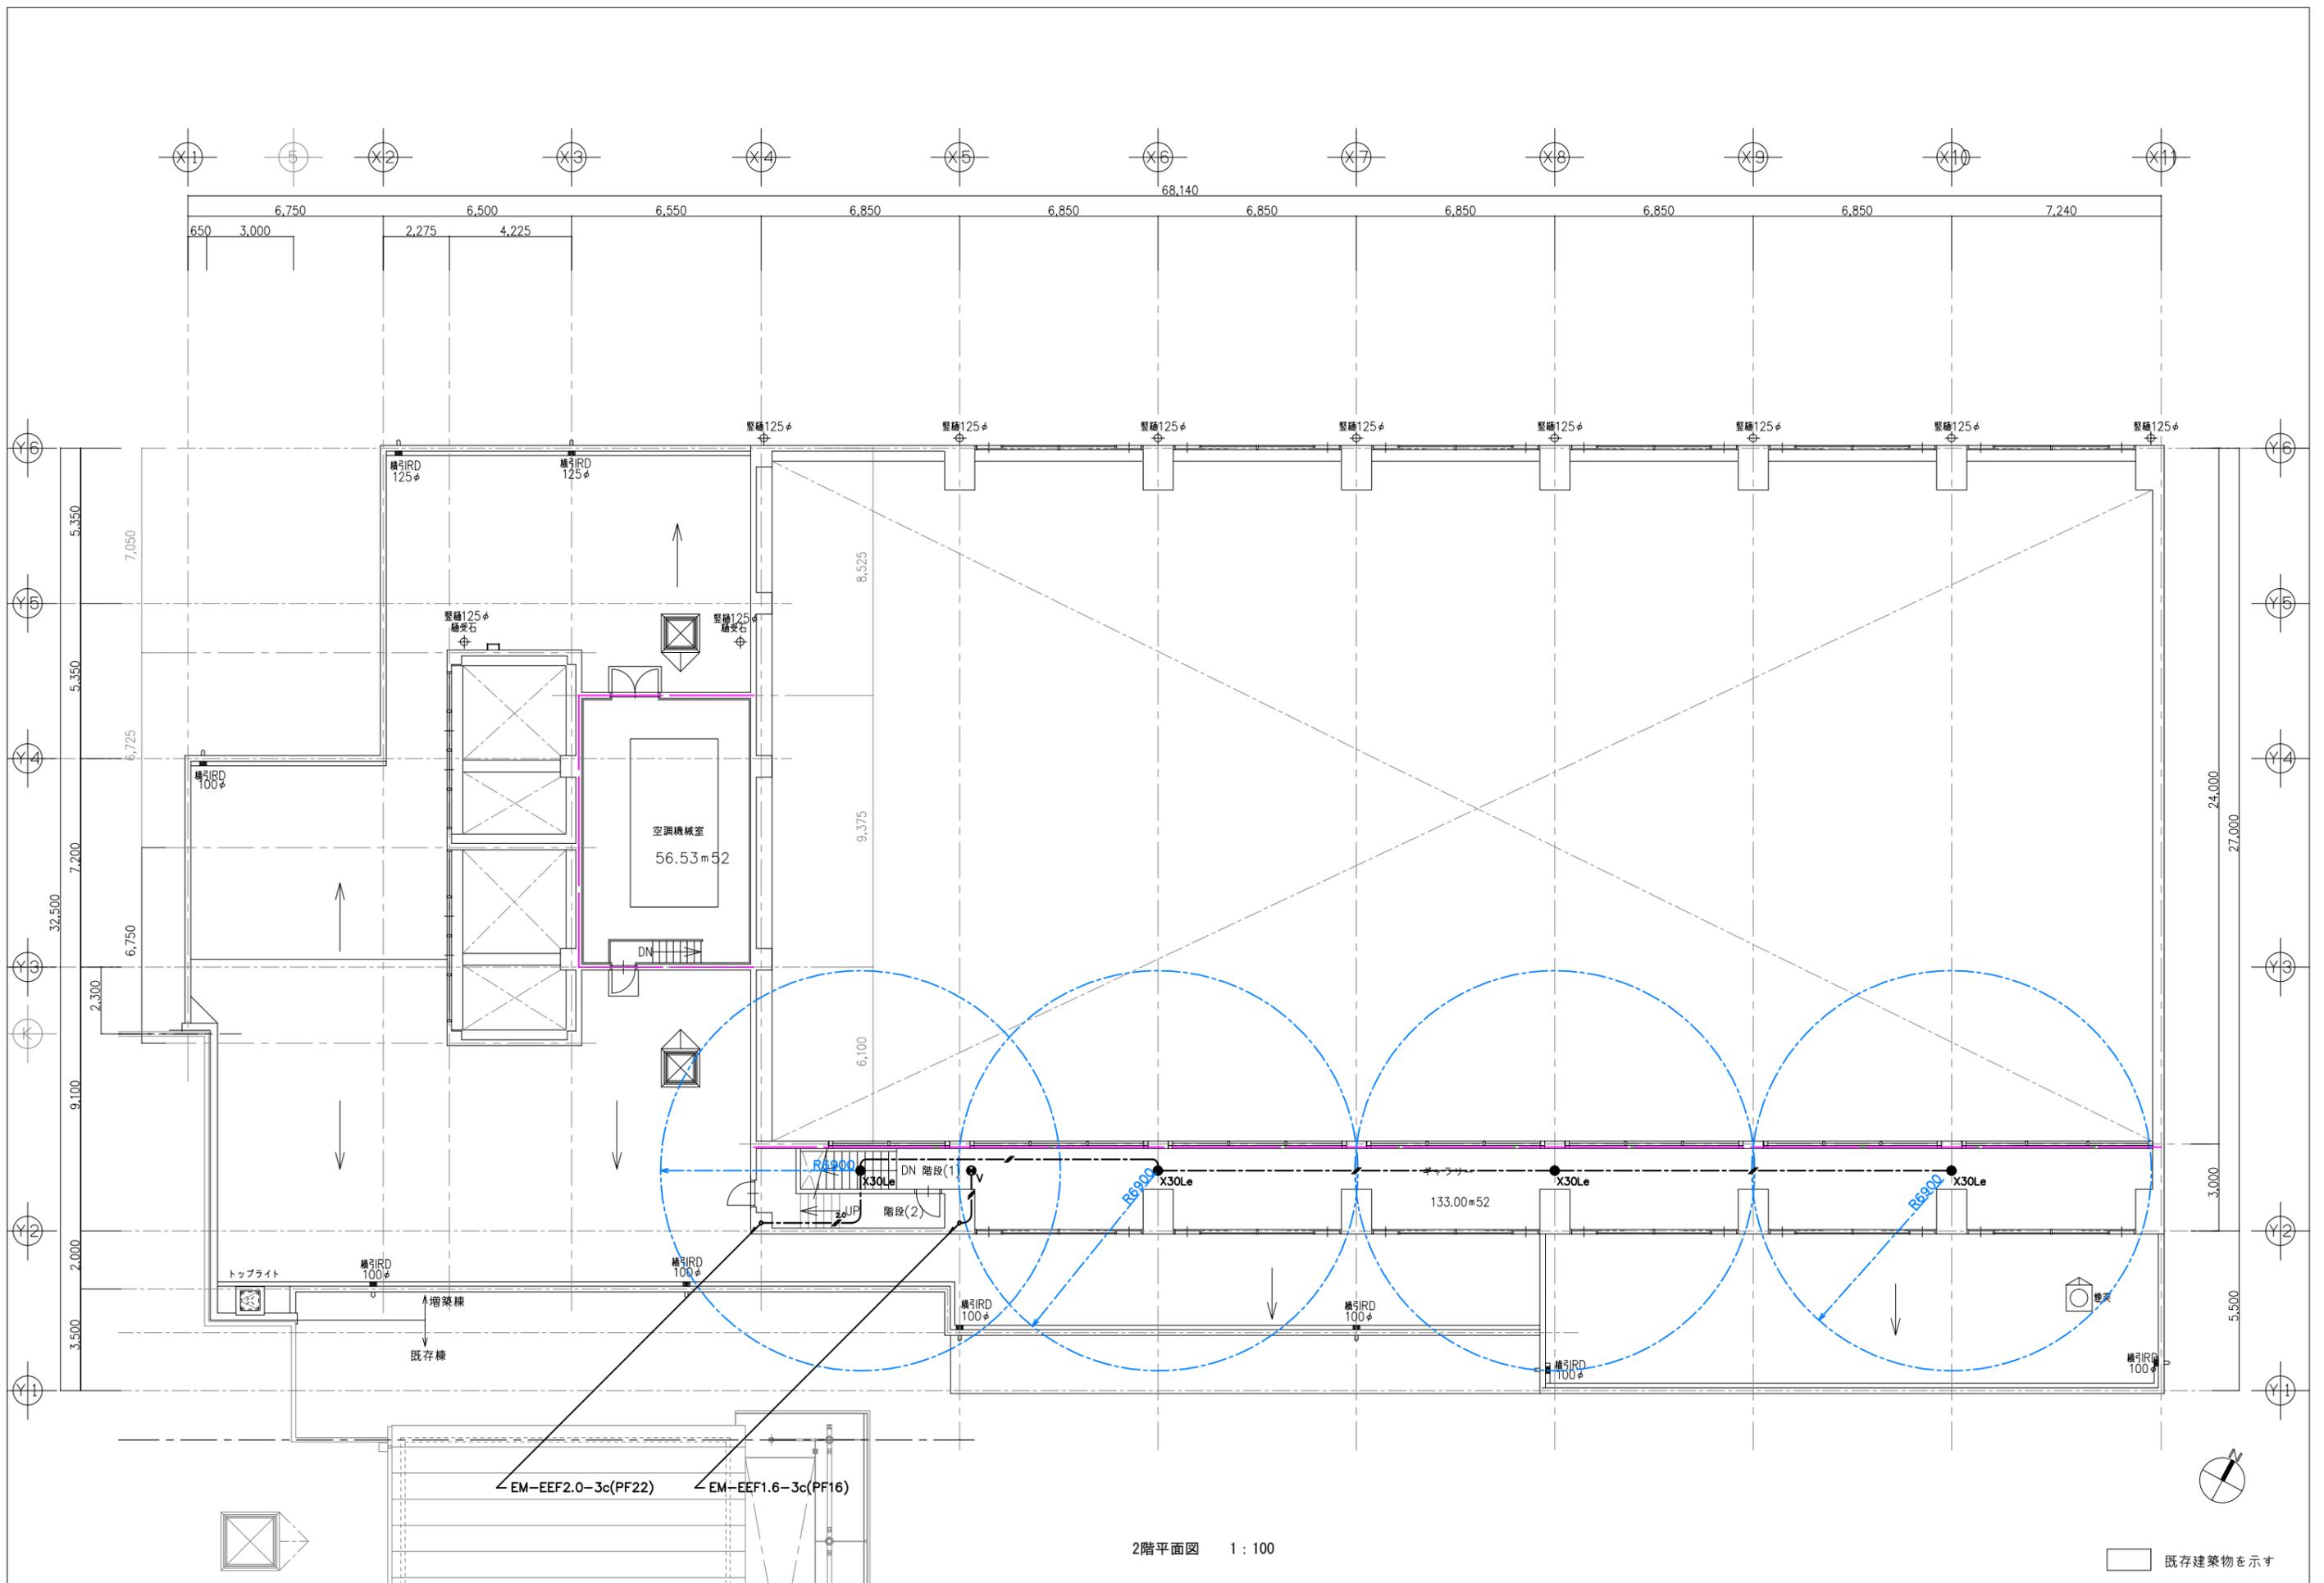

楠山・横須賀建築関連業務特定共同企業体
一級建築士登録第228646 磯部 力啓

承認	設計	担当	縮尺
			A1=1:100 A3=1:200
			設計年月日

工事名称 糸魚川市健康づくりセンター屋内プール増築（電気設備）工事
図面名称 非常照明、誘導灯設備2階平面図

照明器具仕様図

一体型LED直付型40形Dスタイル W150				一体型LED直付型20形Dスタイル W150				iDシリーズ直付型40形反射笠付型 防湿型・防雨型				LED投光器 プール用4000形				LEDウォールライト 40形				LEDシームレス建築部材照明 C-Slim				LEDユニバーサルダウンライト									
A320	3200lm	タイプ	LSS9-3200LM	20.6W	B160	1600lm	タイプ	LSS9-1550LM-2	12.1W	C320W	3200lm	タイプ	防水	20.6W	D400W	M F 1 0 0 0	形相当	296W	E200W	2000lm	タイプ	防水	LBF3MP/RP-2000LM	19.1W	F1200	L:1200タイプ	1370lm	温白色	12.0W	G100	100形	545lm	7.2W
A320W	3200lm	タイプ	防水	LSS9MP/RP-3000LM	20.6W	B160W	1600lm	タイプ	防水	LSS9MP/RP-1400LM-2	12.1W	C520W	5200lm	タイプ	防水	32.5W									F900	L:900タイプ	1140lm	温白色	10.0W	G150	150形	860lm	12.0W
A520	5200lm	タイプ	LSS9-4900LM	32.5W																		F600	L:600タイプ	700lm	温白色	6.5W							
A690	6900lm	タイプ	LSS9-6800LM	43.1W																													
A690W	6900lm	タイプ	防水	LSS9MP/RP-6450LM	43.1W																												
LED浴室用ブラケット				LED浴室灯 (天井付け、ブラケット兼用)				LED浴室用ダウンライト				LEDダウンライト				LEDダウンライト 350形				LED軒下用ダウンライト				LEDブラケット									
H60W	60形	760lm		7.2W	I200W	F C L 3 0	形	1410lm	15.0W	J150W	150形	1410lm	13.8W	K100	100形	955lm	7.6W	L350	C D M - R 7 0	形相当	3440lm	32.8W	M100W	100形	870lm	LRS1RP-850LM	7.7W	N40	40形	440lm	4.4W		
パナソニック NNN12270同等品				パナソニック NNN14000LE1同等品				パナソニック NDNN74820同等品				パナソニック				パナソニック ダウンライトXNDN3510WVLZ9同等品				パナソニック NNN11240同等品													
ランプ: LED電球60W相当 7.2W 防湿・防雨型 本体: アルミダイカスト (シルバーメタリックつや消し仕上) グループ: テフロン接付ガラス (乳白) 壁直付型 (埋込ボックス取付専用)				業務用浴室灯 (防湿型・防雨型)、専用ボックス別売、カバー別売 2700K、Ra83、電圧100V 本体: アルミ (ケールホワイトつや消し仕上) グループ: アクリル (乳白) ボックス取付専用、幅335・高335・出しろ117				LED150形ソケット付、3500K アクアタイトシリーズ 業務用浴室灯 本体: アルミ (ケールホワイトつや消し仕上) 枠: アルミダイカスト (ホワイトつや消し仕上) パネル: テフロン接付ガラス (透明つや消し) 埋込穴φ150				LED<フロンコ> (ひと粒) タイプ、電源ユニット内蔵、一般タイプ 3500K、Ra85、広角タイプ 光源寿命40000時間 (光衰減率85%) 反射板 (上部): フラスチック (ホワイト) 反射板 (下部): 鏡板 (ホワイトつや消し仕上) 枠: 鏡板 (ホワイトつや消し仕上)、埋込穴φ125				LED<フロンコ> (ひと粒) タイプ 一般タイプ、鏡光可能 (約5%~100%)、光源寿命30度 3500K、Ra85、広角タイプ、6000時間 (光衰減率80%) 反射板 (上部): フラスチック (ホワイト) 反射板 (下部): アルミダイカスト (ホワイトつや消し仕上) 枠: アルミダイカスト (ホワイトつや消し仕上) 埋込穴φ125				ランプ: LED電球4.4W カバー: ガラス (乳白つや消し) 壁直付型 幅120・高120・出しろ129 埋込穴φ150、埋込高98													
LED屋外用ブラケット				LEDアクアタイトスポットライト																													
O100W	100形	544lm		14.3W	P60W	60形	810lm	7.6W																									
パナソニック NNY20258同等品				パナソニック NNN03600同等品																													
光電544lm、消費電力14.3W、電圧100V 電球色、2700K、Ra80、光源寿命4万時間 (光衰減率70%) 本体: アルミダイカスト (オフブラック) グループ: ガラス (乳白つや消し仕上) W=185 H=370 出しろ133				ランプ: LED電球60形7.6W 防湿・防雨型 本体: アルミダイカスト (シルバーメタリックつや消し仕上) 反射板: アルミ (鏡面仕上げ) パネル: テフロン接付ガラス (透明) 壁直付型・天井直付型 灯具幅φ115・長200、首振り範囲115度																													

非常照明、誘導灯仕様図


電池内蔵型非常用LED専用型 (非常時LED点灯)				電池内蔵型非常用LED専用型 (非常時LED点灯)				LED非常灯専用型特殊環境用防湿型 (電池内蔵型)				LED B級・BL形 点滅避難口誘導灯片面型				LED B級・BL形 避難口誘導灯片面型			
X9Le	低天井 (~3.0m) 小空間用	K1-LRS11-1	Y9Le	低天井 (~3.0m) 小空間用	K1-LSS11-1	Z13Le	低天井 (~3.0m) 用	K1-LSS14MP-2	VF					V					
X13Le	低天井 (~3.0m) 用	K1-LRS11-2	Y13Le	低天井 (~3.0m) 用	K1-LSS11-2	Z30Le	中天井 (~8.0m) 用	K1-LSS14MP-3											
X30Le	中天井 (~6.0m) 用	K1-LRS11-3	Y30Le	中天井 (~6.0m) 用	K1-LSS11-3	Z30HLe	高天井 (~10.0m) 用												
LED内蔵、非常時・非常灯用LED点灯/常時消灯 電圧: 100~242V、蓄電池: ニッケル水素電池 レンズ: ガラス、カバー: 鏡板 (ケールホワイトつや消し仕上) 点検スイッチ付、自己点検スイッチ付 充電モニタ (緑) 付、リモコン: FSK90910K				LED内蔵、非常時・非常灯用LED点灯/常時消灯 レンズ: ガラス、カバー: 鏡板 (ケールホワイトつや消し仕上) 電圧: 100~242V、蓄電池: ニッケル水素電池 点検スイッチ付、自己点検スイッチ付 充電モニタ (緑) 付、リモコン: FSK90910K				LED内蔵、非常時・非常灯用LED点灯/常時消灯 レンズ: ガラス、パネル: ガラス (透明) カバー: アルミ (ホワイトつや消し仕上) 電圧: 100~242V、蓄電池: ニッケル水素電池、点検スイッチ付 自己点検スイッチ付、充電モニタ (緑) 付、リモコン: FSK90910K				LED誘導灯コンパクトスクエア B級・BL形 片面型 壁・天井直付型 一般型 (20分間) ニッケル水素蓄電池 リモコン自己点検機能付 型式認定番号 (参考): 1AM111-3534				LED誘導灯コンパクトスクエア B級・BL形 片面型 壁・天井直付型 一般型 (20分間) ニッケル水素蓄電池 リモコン自己点検機能付 型式認定番号 (参考): 1AM111-3209			
LED B級・BL形 通路誘導灯片面型				LED B級・BL形 防湿型防雨型避難口誘導灯片面型				防湿型防雨型誘導灯用点滅装置				LED B級・BL形 防湿型防雨型通路誘導灯片面型				誘導灯信号装置 点滅用 (1回路用)			
W			ST1-FBF22-BL	VW			FW				WW								
矢印向きは平面図による。												矢印向きは平面図による。							
LED誘導灯コンパクトスクエア B級・BL形 片面型 壁・天井直付型 一般型 (20分間) ニッケル水素蓄電池 リモコン自己点検機能付 型式認定番号 (参考): 1AM111-3209				LED誘導灯コンパクトスクエア B級・BL形 片面型 壁直付型 (防雨型) 一般型 (20分間) ニッケル水素蓄電池 リモコン自己点検機能付 型式認定番号 (参考): 1AM111-3479				信号入力電圧: AC100V・DC24V兼用型 消費電力: 1.5W 定格電圧: AC100V 壁直付型 (防雨型) 一般型 (20分間) LED点検機能付 点検停止用接触器接続可能 型式認定番号 (参考): F1E1-1015				LED誘導灯コンパクトスクエア B級・BL形 片面型 壁直付型 (防雨型) 一般型 (20分間) ニッケル水素蓄電池 リモコン自己点検機能付 型式認定番号 (参考): 1AM111-3479							

床面水平照度 1Lx (2Lx) 範囲表

器具記号	器具取付高さ	2.1m	2.4m	2.6m	3.0m	4.0m	5.0m	6.0m	7.0m	8.0m	9.0m	10.0m
X9Le Y9Le	単体配置 A1	3.8m	4.0m	4.0m	2.8m	—	—	—	—	—	—	—
	直線配置 A2	8.5m	9.4m	9.9m	10.1m	—	—	—	—	—	—	—
	四角配置 A4	6.9m	7.6m	8.1m	8.9m	—	—	—	—	—	—	—
X13Le Y13Le	単体配置 A1	4.2m	4.6m	4.7m	4.9m	3.3m	—	—	—	—	—	—
	直線配置 A2	9.3m	10.2m	10.8m	11.9m	12.9m	—	—	—	—	—	—
	四角配置 A4	7.4m	8.2m	8.7m	9.6m	11.7m	—	—	—	—	—	—
X30Le Y30Le	単体配置 A1	5.4m	5.9m	6.3m	6.9m	7.9m	8.7m	6.4m	—	—	—	—
	直線配置 A2	11.3m	12.7m	13.5m	15.2m	18.6m	21.0m	22.8m	—	—	—	—
	四角配置 A4	8.5m	9.6m	10.2m	11.6m	14.6m	17.2m	19.4m	—	—	—	—
Z13Le	単体配置 A1	4.2m	4.5m	4.6m	4.7m	3.7m	—	—	—	—	—	—
	直線配置 A2	9.4m	10.3m	10.9m	11.9m	12.8m	—	—	—	—	—	—
	四角配置 A4	7.5m	8.2m	8.7m	9.7m	11.7m	—	—	—	—	—	—
Z30Le	単体配置 A1	—	—	—	—	7.3m	7.1m	6.6m	6.1m	5.1m	—	—
	直線配置 A2	—	—	—	—	17.3m	19.3m	20.4m	20.1m	18.9m	—	—
	四角配置 A4	—	—	—	—	14.4m	16.4m	17.9m	19.4m	18.9m	—	—
Z30HLe	単体配置 A1	—	—	—	—	6.6m	7.5m	8.1m	8.5m	8.6m	8.3m	—
	直線配置 A2	—	—	—	—	14.5m	16.6m	18.5m	20.3m	21.8m	23.0m	—
	四角配置 A4	—	—	—	—	11.4m	13.0m	14.6m	16.0m	17.4m	18.7m	—

※ この範囲表数値は参考値である。
(パナソニック社製品数値)
納入機器は、当該機器の範囲値を確認の上設置位置決定の事。
又、非常照明の器具の選定においては、国土交通大臣認定品とする事。

<非常灯評定番号>
X9Le, Y9Le : LALE-004 Z13Le : LALE-007
X13Le, Y13Le : LALE-004 Z30Le : LALE-008
X30Le, Y30Le : LALE-006 Z30HLe : LALE-008

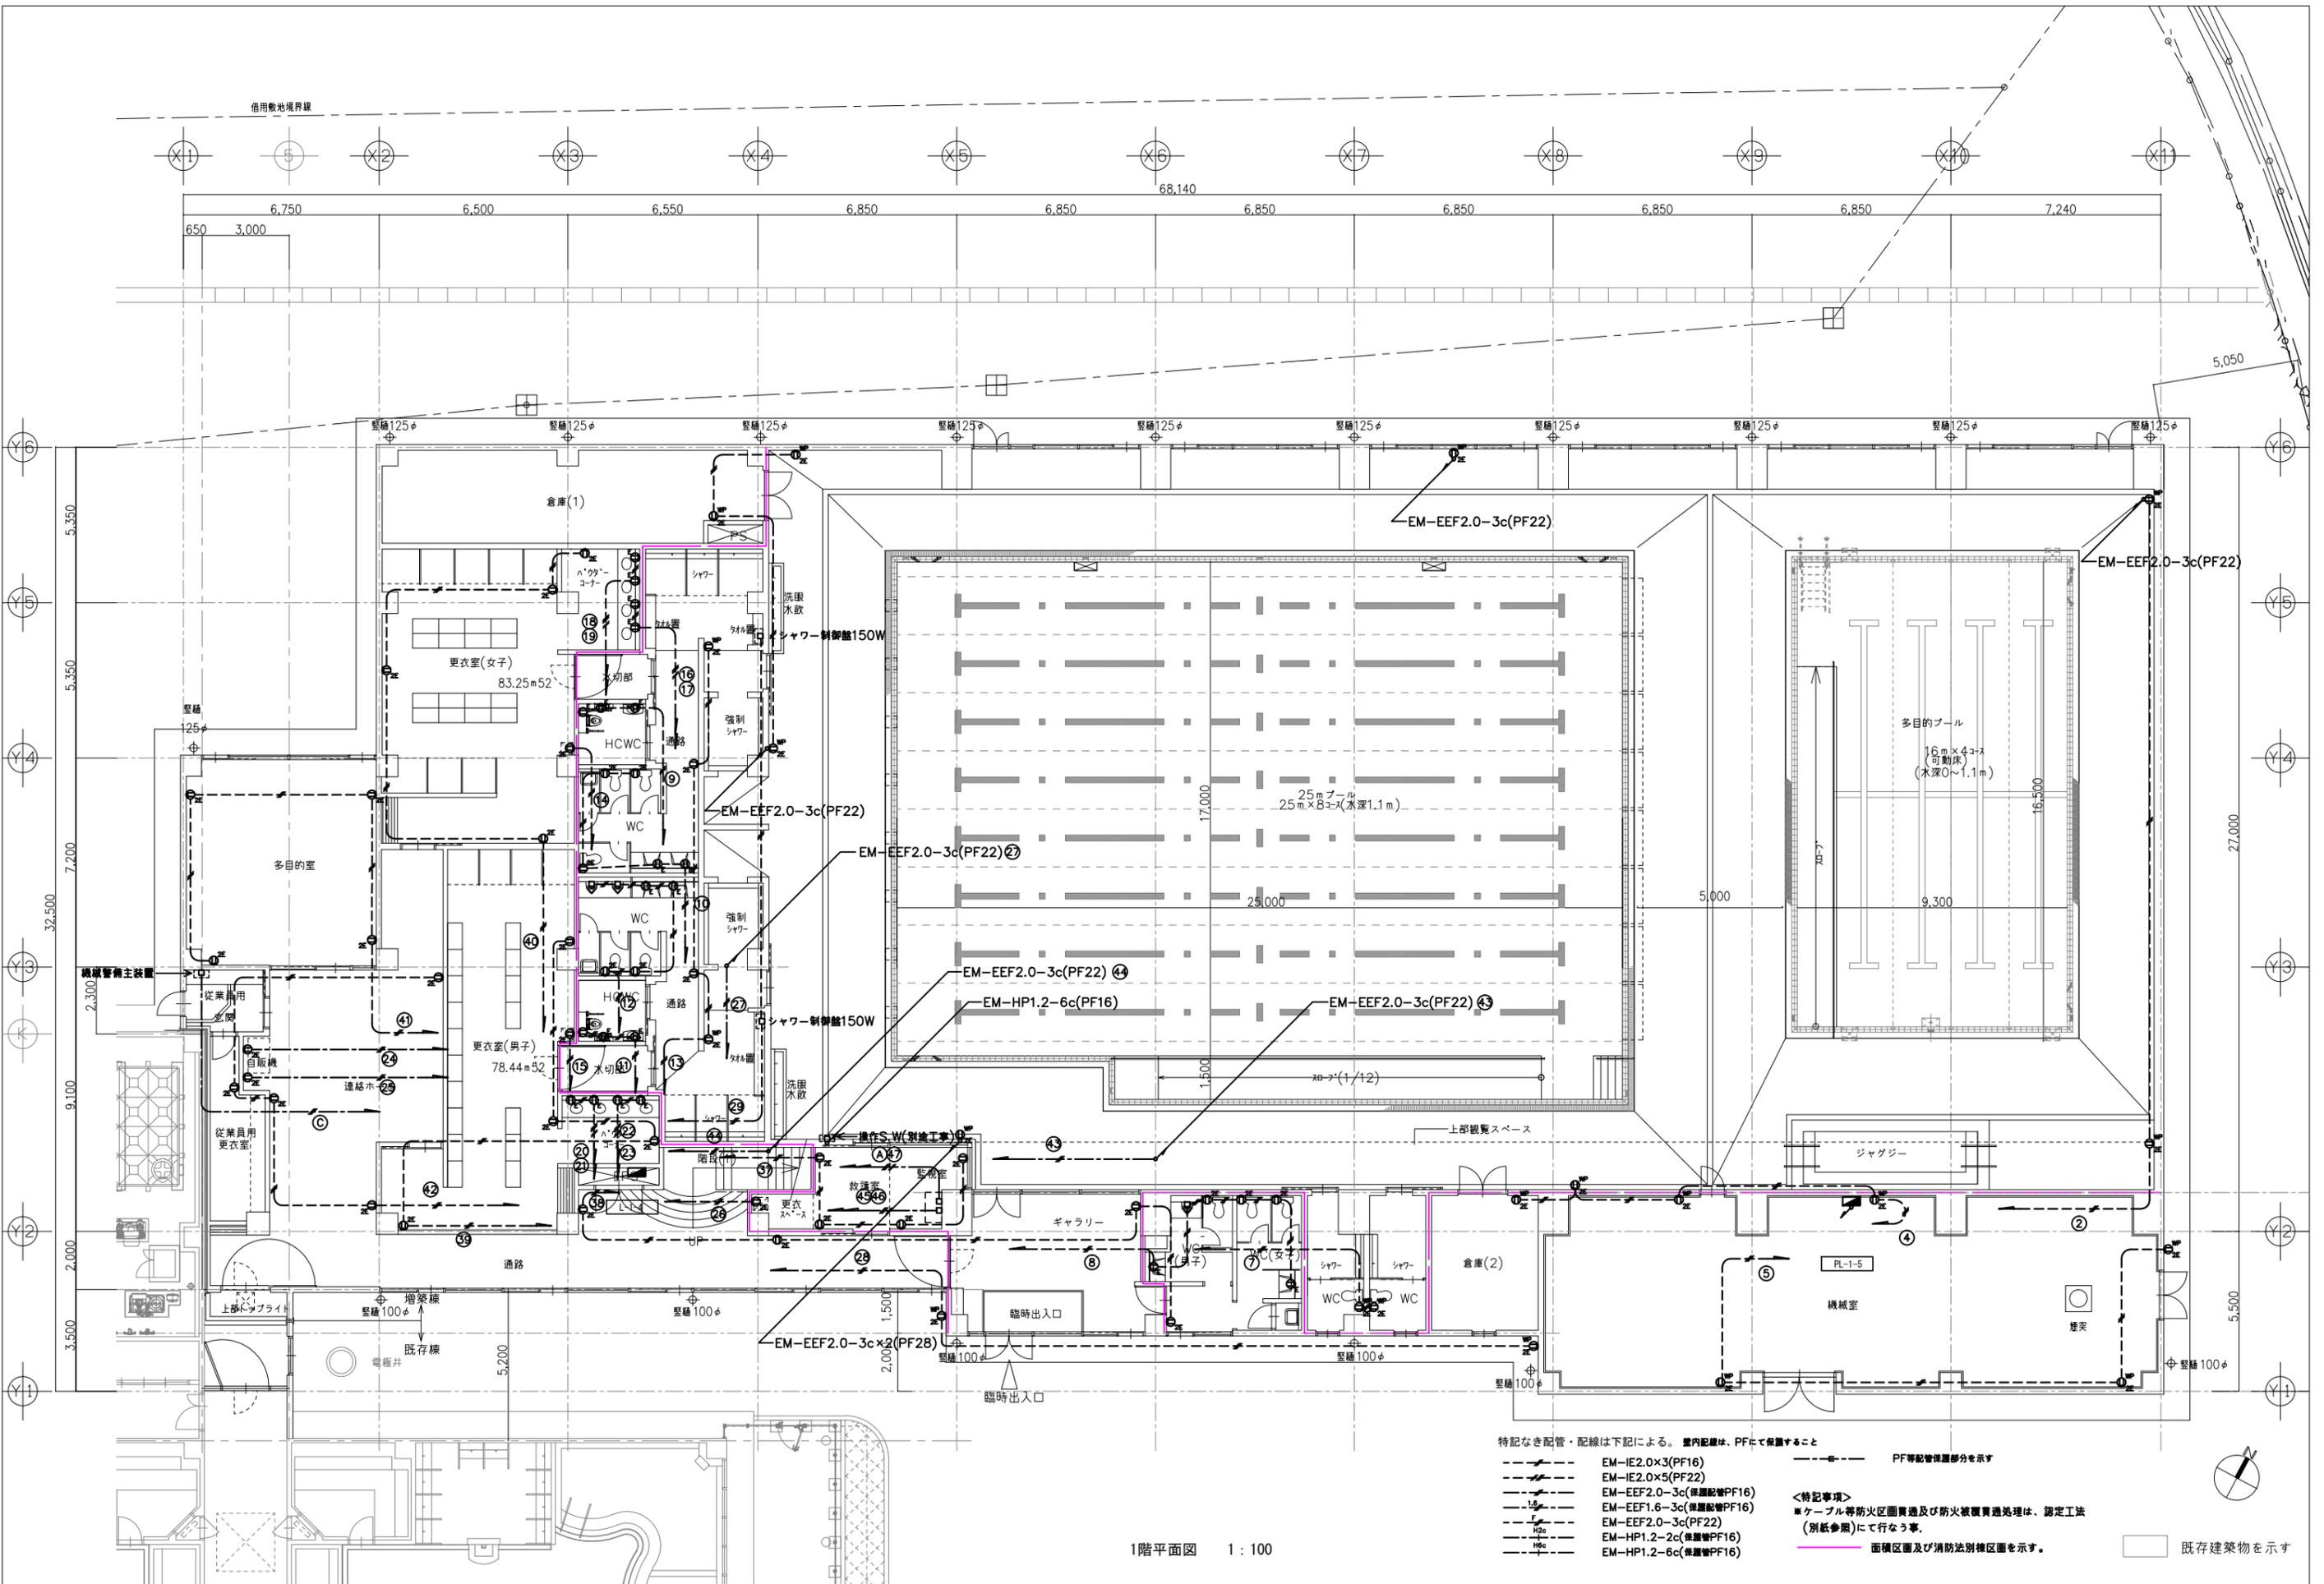

< 情報通信機器 凡例 >

記号	名称	摘要
ERM	非常放送リモコン	10L 詳細は別図参照
⊙	天井埋込型スピーカー	ATT無 詳細は別図参照
⊙	天井埋込型スピーカー	ATT付 詳細は別図参照
⊙	壁掛け型スピーカー	詳細は別図参照
⊙	防滴スピーカー	詳細は別図参照
⊙	アッテネーター(音量調整器)	詳細は別図参照
AMP	プール用ローカルアンプ	デジタルアンプ60W詳細は別図参照
⊙	プール用耐衝撃仕様スピーカー	詳細は別図参照
○	ワイヤレスアンテナ	詳細は別図参照
⊙	多機能電話機	別途工事
⊙	一般電話機	別途工事
⊙	電話用プレート	TEL6極4芯
⊙	情報コンセント	CAT6 8極8芯
⊙	プザー付廊下灯	詳細は別図参照
⊙	緊急呼出ボタン	詳細は別図参照
⊙	同上 復旧ボタン	詳細は別図参照
⊙	呼出表示器	10芯 詳細は別図参照
⊙	直列ユニット	中層:CS-77F-7, 基層:CS-77F-R
⊙	防犯センサー用位置ボックス	440.Box新金角P共

端子盤リスト

端子盤名	放送	TEL	呼出	TV	備考
T-1-3	10P	10P	10P	増幅器、2分配器×1	その他10P 露出型

